


計画平面図 S=1:250

西防波堤

施工延長 L=47m

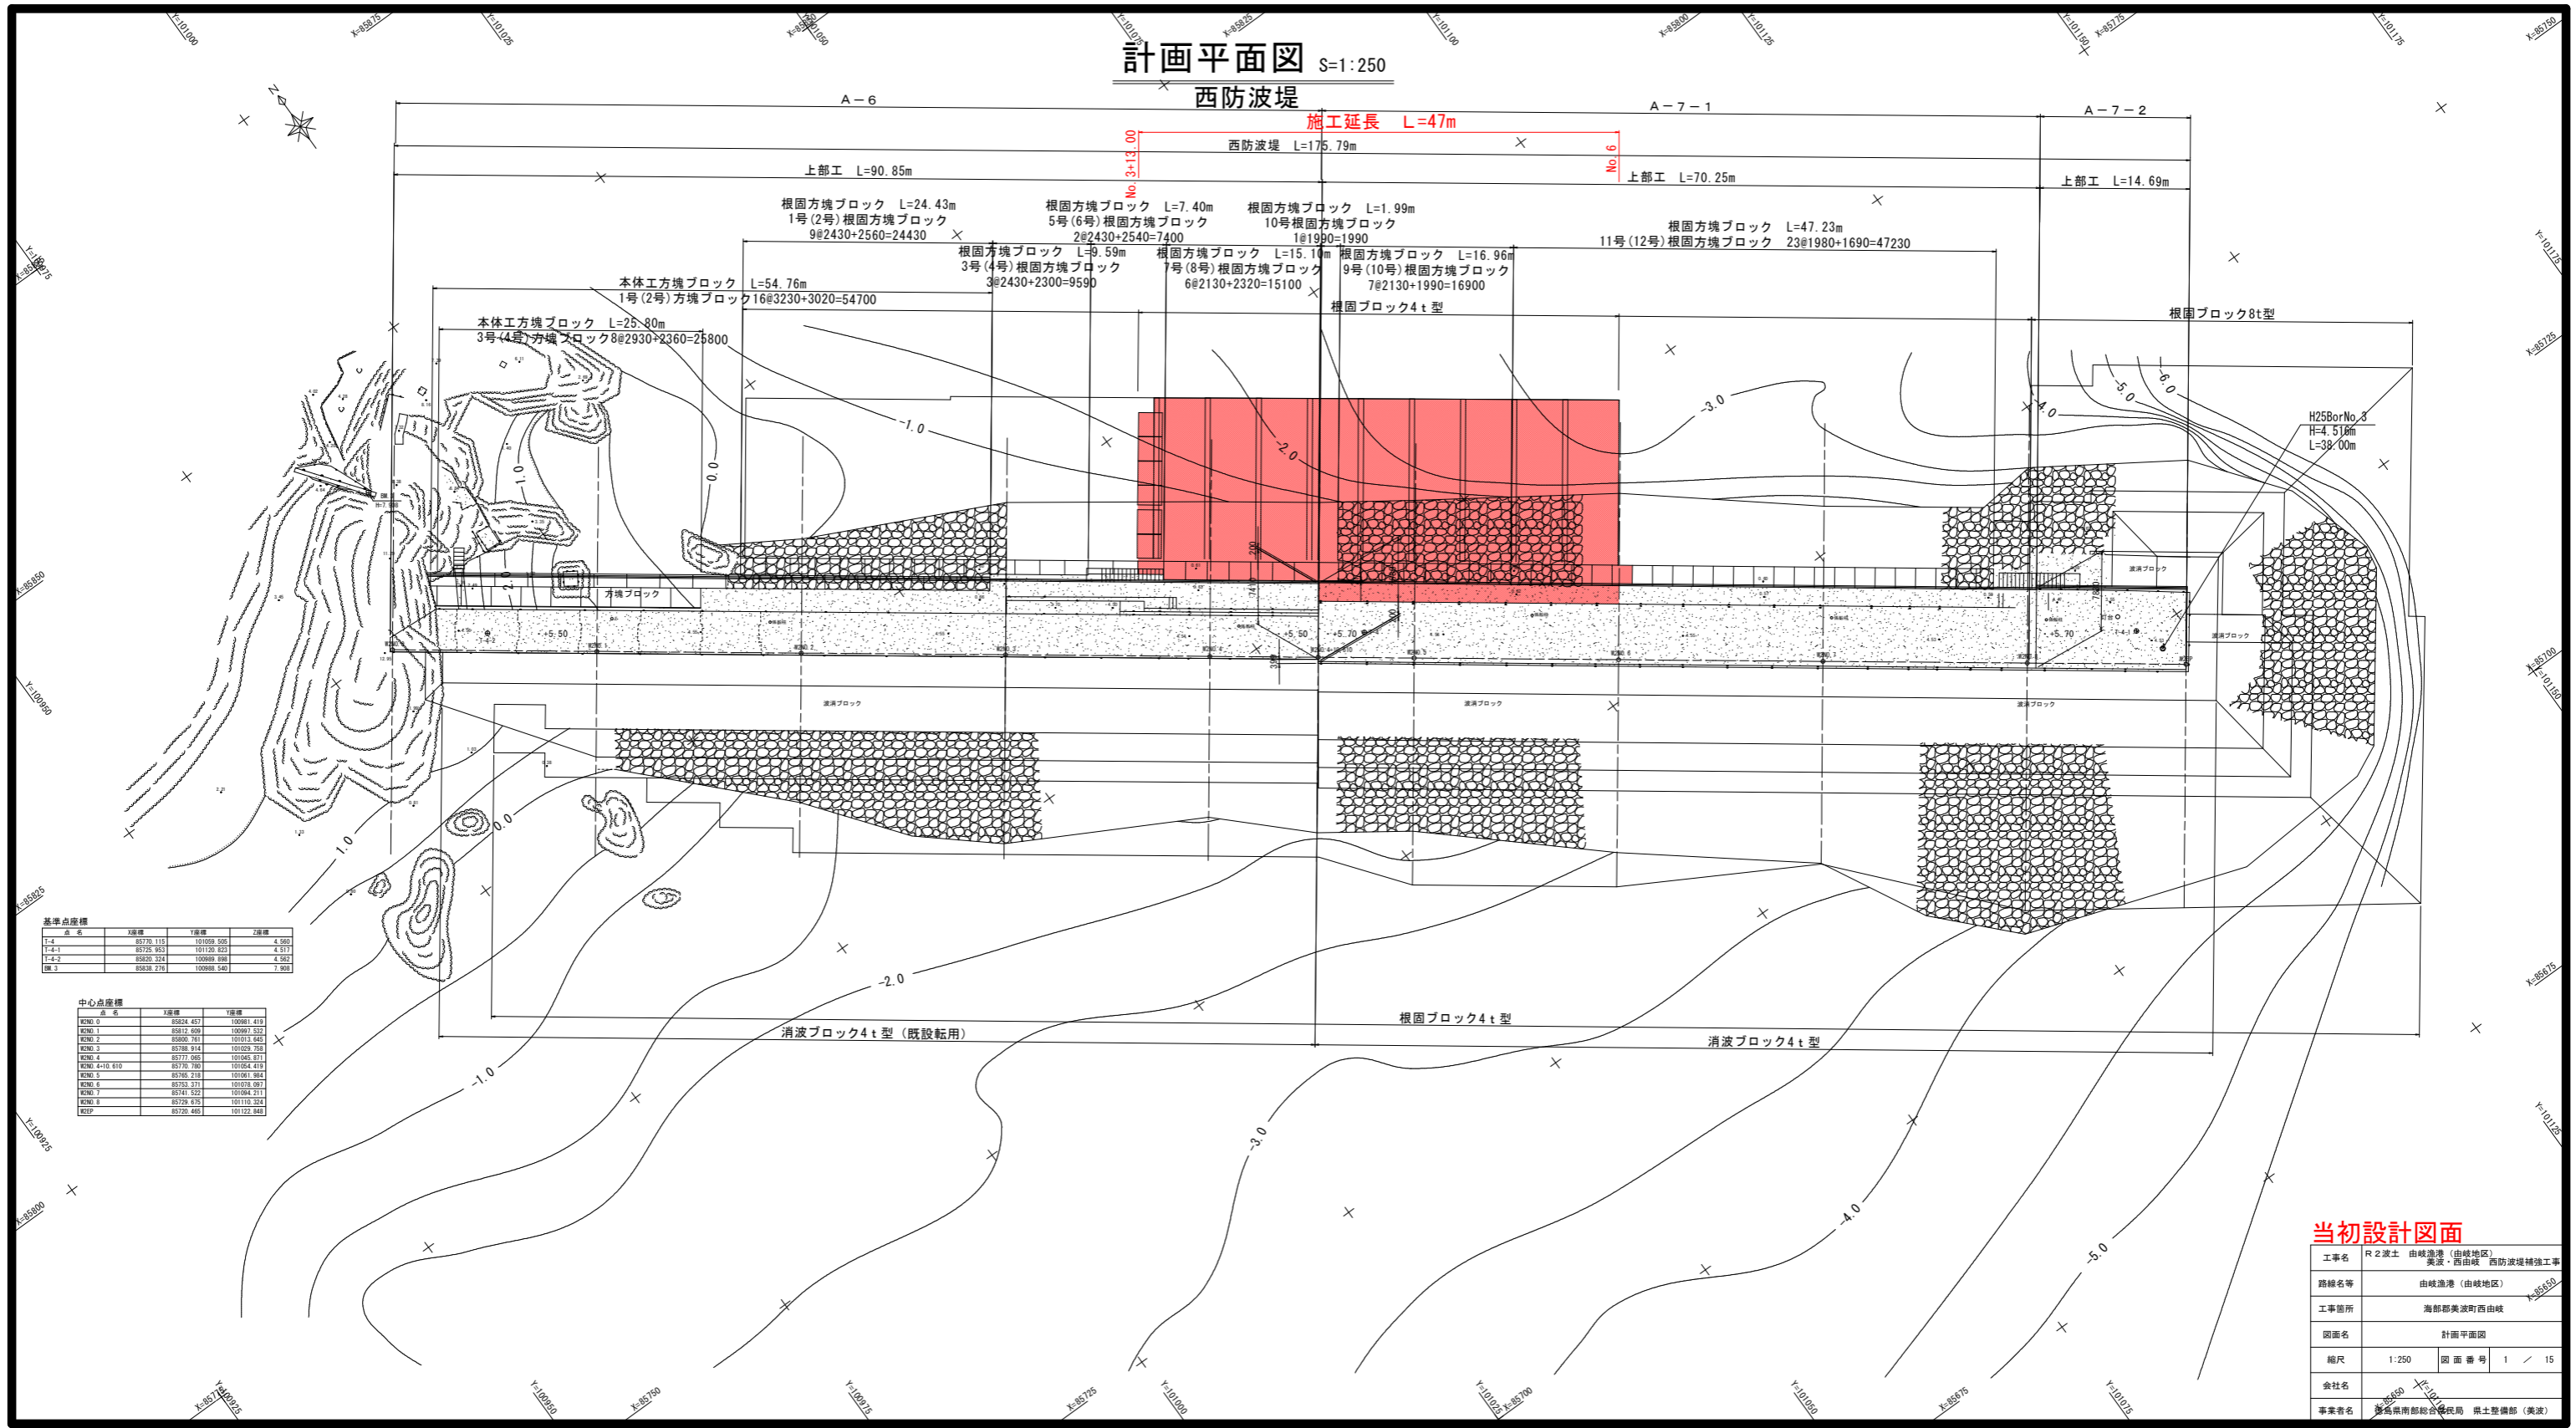

基準点座標

点名	X座標	Y座標	Z座標
1-4	85730.113	101059.905	4.960
1-4-1	85730.963	101120.823	4.917
1-4-2	85630.324	100989.194	4.863
1-4-3	85630.731	100988.540	3.900


中心点座標

点名	X座標	Y座標
PCNO. 0	85624.457	100961.410
PCNO. 1	85612.469	100961.532
PCNO. 2	85600.761	101013.443
PCNO. 3	85708.814	101029.753
PCNO. 4	85777.045	101045.871
PCNO. 4+10.610	85770.785	101054.419
PCNO. 5	85765.218	101061.843
PCNO. 6	85753.371	101078.097
PCNO. 7	85741.523	101094.311
PCNO. 8	85729.675	101110.324
PCNP	85720.445	101122.841

当初設計図面


工事名	R2波土 由岐漁港(由岐地区) 美波・西由岐 西防波堤補強工事
路線名等	由岐漁港(由岐地区)
工事箇所	海部郡美波町西由岐
図面名	計画平面図
縮尺	1:250 図面番号 1 / 15
会社名	株式会社 西日本建設
事業者名	高松南地区総合振興局 農土整備部(美波)

計画縦断面図 H=1:250
V=1:100
西防波堤

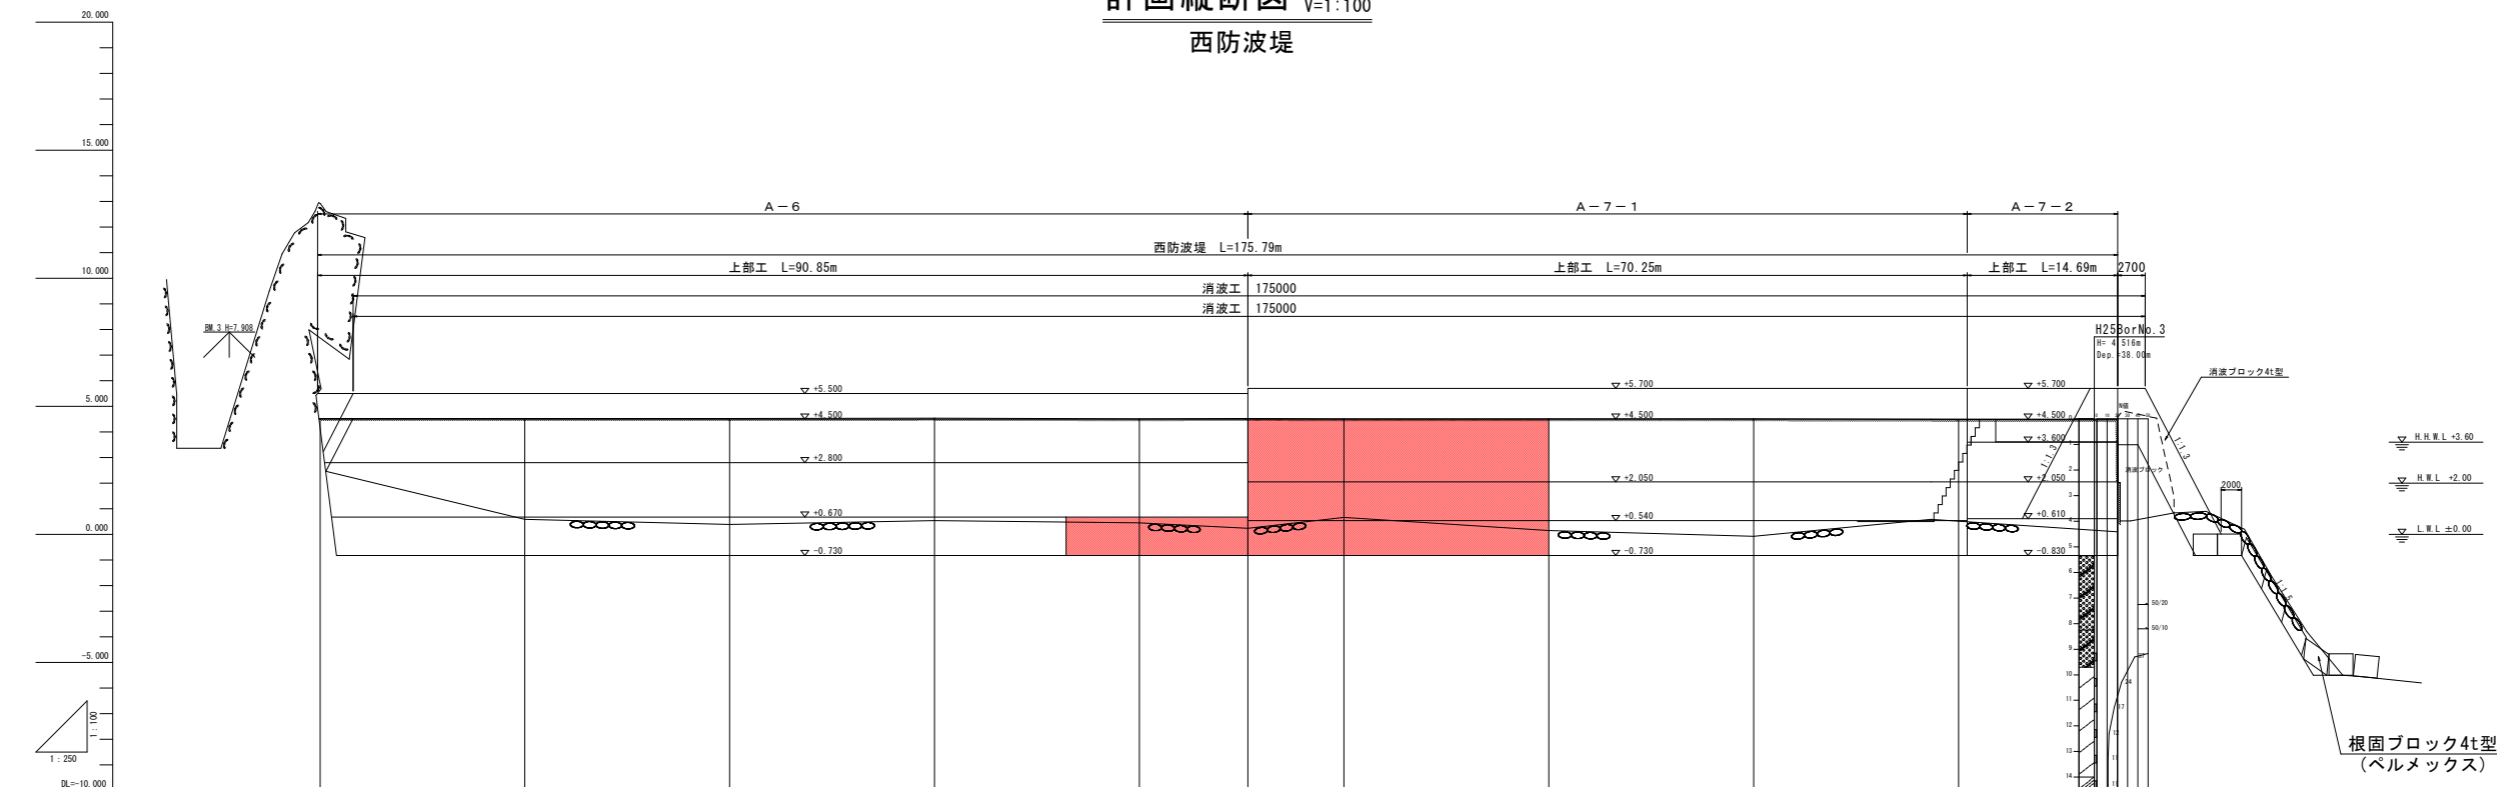

勾配											
盛土											
切土											
計画高	0.000	0.000	0.000	0.000	0.000	0.000	0.000	0.000	0.000	0.000	0.000
地盤高	4.020	4.020	4.020	4.020	4.020	4.020	4.020	4.020	4.020	4.020	4.020
追加距離	0.000	20.000	40.000	60.000	80.000	100.000	120.000	140.000	160.000	180.000	200.000
単距離	0.000	20.000	20.000	20.000	20.000	20.000	20.000	20.000	20.000	20.000	20.000
測点	K08.0	K08.1	K08.2	K08.3	K08.4	+10.000	K08.5	K08.6	K08.7	K08.8	


標準断面図 S=1:100

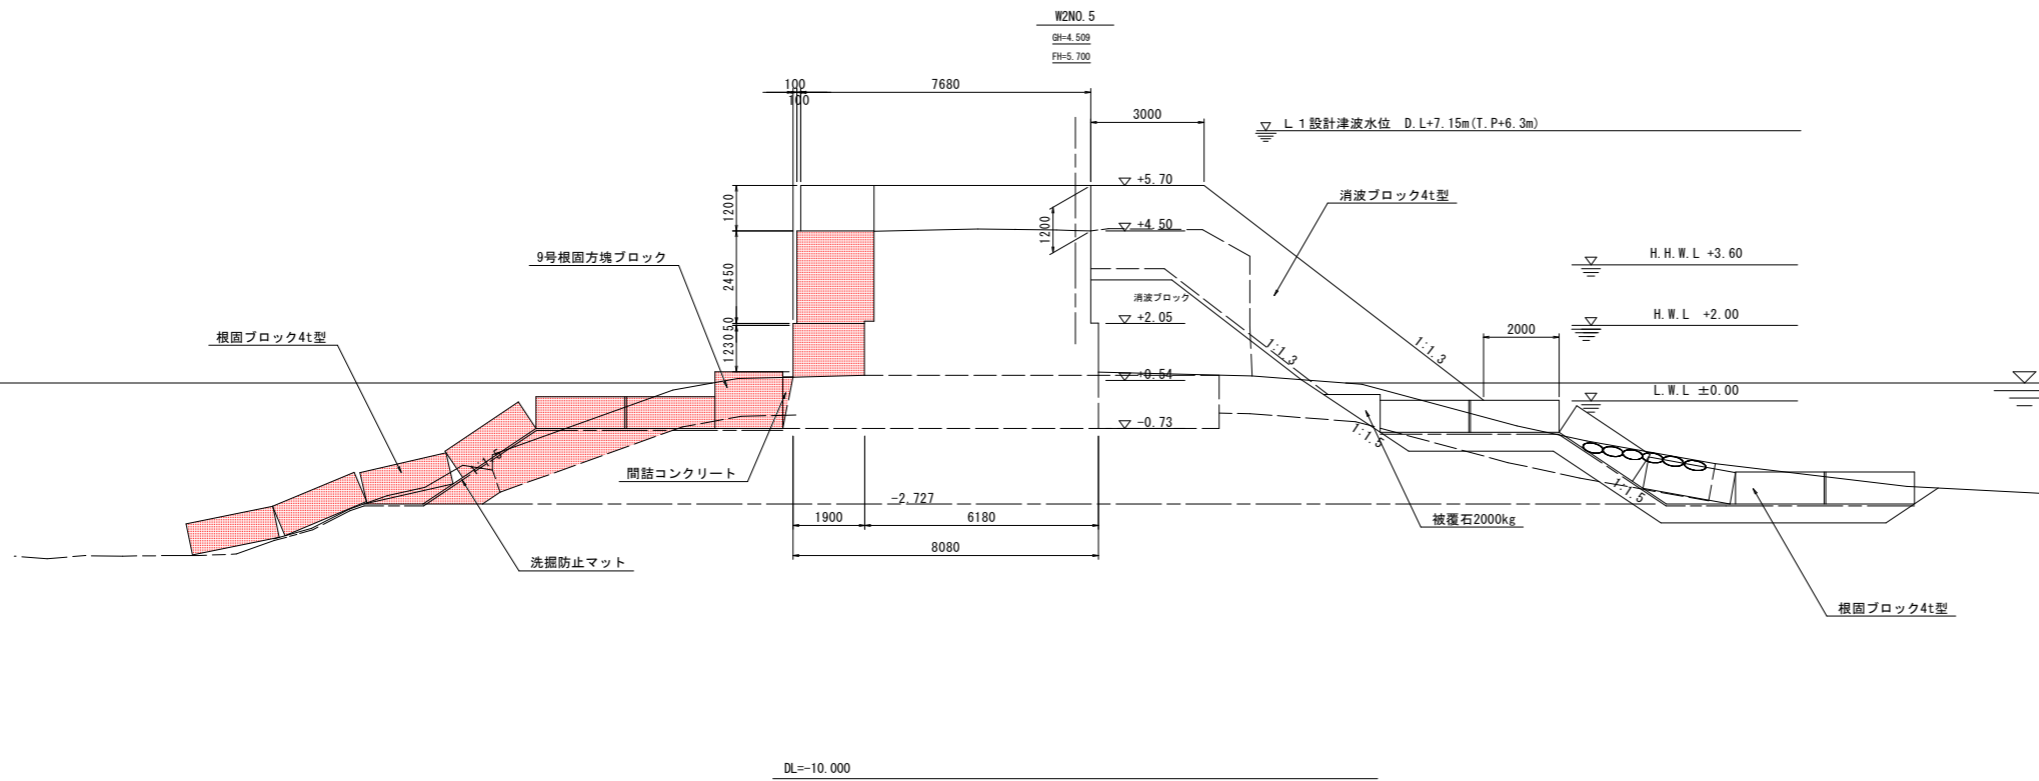

工事名	R2波土 由岐漁港（由岐地区） 美波・西由岐 西防波堤補強工事		
路線名等	由岐漁港（由岐地区）		
工事箇所	海部郡美波町西由岐		
図面名	標準断面図		
縮尺	1:100	図面番号	3 / 15
会社名			
事業者名	徳島県南部総合県民局 県土整備部（美波）		

横断図(1) S=1:100


(西防波堤)

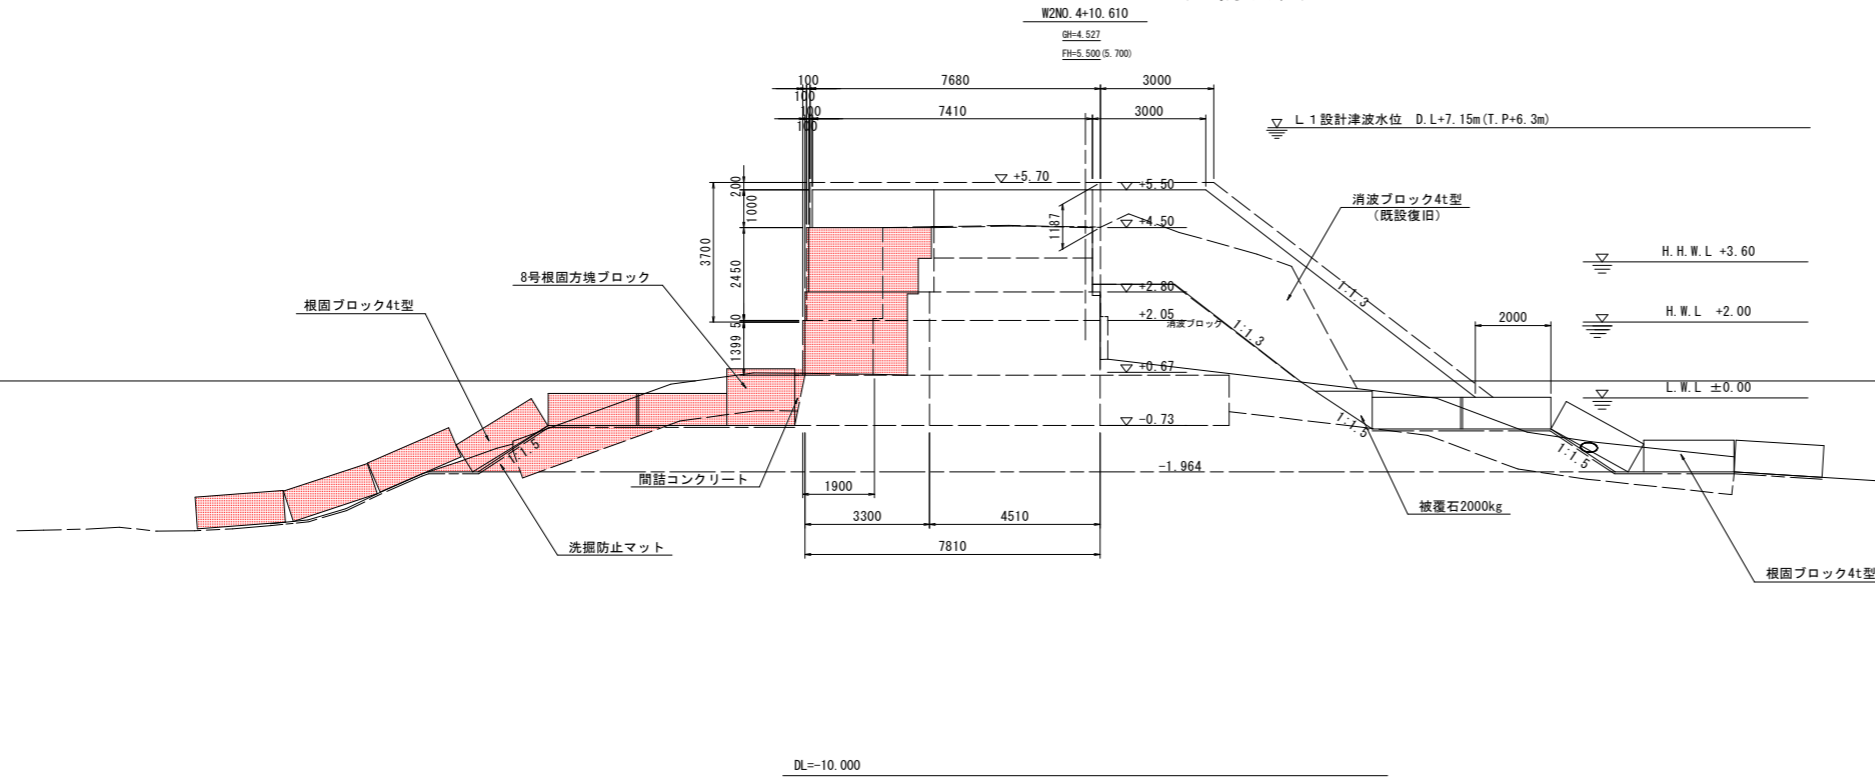

名称	規格	区分	単位	左側	右側
掘削	礫	陸上潮待	m3	-	-
	礫	水中潮待	m3	-	-
	礫	水中	m3	0.9	-
均し	礫	水中	m3	-	2.3
	撤去 4t	陸上	m3	-	12.4
		水中	m3	-	0.2
消波工	据付 4t	陸上	m3	(24.2)	21.7
		水中	m3	(2.0)	1.8
	チップング	陸上	m2	(11.5)	11.5
基礎捨石撤去	10~200kg	水中	m3	0.9	-
被覆石撤去	2 t	水中	m3	7.7	5.1
基礎捨石	10~200kg	水中	m3	2.7	0.1
同上本均し	±5cm	水中	m2	-	-
同上荒均し	±50cm	水中	m2	8.8	9.9
被覆石	2 t	水中潮待	m3	-	0.2
		水中	m3	-	0.5
同上荒均し	±50cm	水中潮待	m2	-	1.7
上部コンクリート	σck=18N/mm2	陸上潮待 ~+2.00	m3	(2.55)	3.73
		陸上 +2.00 ~+2.80	m3	(0.09)	2.18
		陸上 +2.80 ~+4.50	m3	(4.94)	5.21
		陸上 +4.50 ~+5.50	m3	(9.01)	7.23
同上 型枠	鋼製型枠	陸上潮待 ~+2.00	m2	(1.40)	1.35
		陸上 +2.00 ~+2.80	m2	(0.05)	0.80
		陸上 +2.80 ~+4.50	m3	(2.45)	1.70
		陸上 +4.50 ~+5.50	m2	(2.39)	1.98
間詰コンクリート	σck=30N/mm2	水中	m3	-	0.18

※ () 内 終点側数量 NO. 4+10.61

平成25年11月 2日 AM11:05

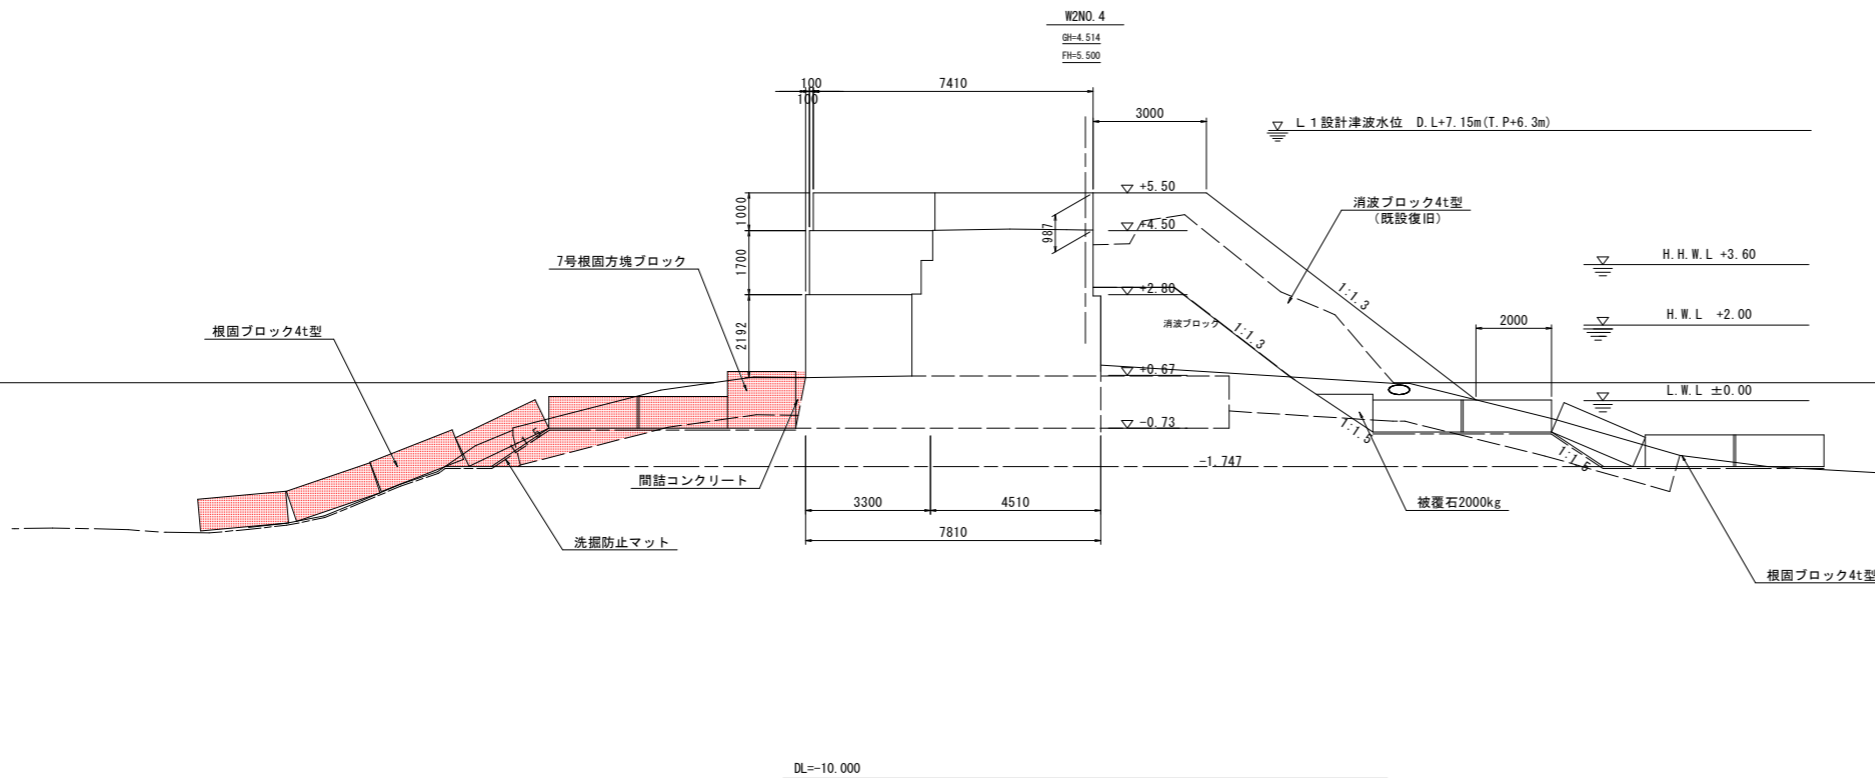

名称	規格	区分	単位	左側	右側
掘削	礫	陸上潮待	m3	-	-
	礫	水中潮待	m3	-	-
	礫	水中	m3	1.1	0.4
均し	礫	水中	m3	-	3.9
	撤去 4t	陸上	m3	-	13.1
		水中	m3	-	-
消波工	据付 4t	陸上	m3	-	21.9
		水中	m3	-	1.8
	チップング	陸上	m2	-	11.4
基礎捨石撤去	10~200kg	水中	m3	0.8	0.5
被覆石撤去	2 t	水中	m3	7.7	7.3
基礎捨石	10~200kg	水中	m3	1.7	-
同上本均し	±5cm	水中	m2	-	-
同上荒均し	±50cm	水中	m2	8.4	8.3
被覆石	2 t	水中潮待	m3	-	0.2
		水中	m3	-	0.5
同上荒均し	±50cm	水中潮待	m2	-	1.7
上部コンクリート	σck=18N/mm2	陸上潮待 ~+2.00	m3	-	3.85
		陸上 +2.00 ~+2.80	m3	-	2.25
		陸上 +2.80 ~+4.50	m3	-	5.26
		陸上 +4.50 ~+5.50	m3	-	7.30
同上 型枠	鋼製型枠	陸上潮待 ~+2.00	m2	-	1.33
		陸上 +2.00 ~+2.80	m2	-	0.80
		陸上 +2.80 ~+4.50	m3	-	1.70
		陸上 +4.50 ~+5.50	m2	-	1.99
間詰コンクリート	σck=30N/mm2	水中	m3	-	0.18


NO. 4

平成25年11月 2日 AM10:58

工事名	R2 波土 由岐漁港 (由岐地区) 美波・西由岐 西防波堤補強工事
路線名等	由岐漁港 (由岐地区)
工事箇所	海部郡美波町西由岐
図面名	横断図(1)
縮尺	1:100 図面番号 4 / 15
会社名	
事業者名	徳島県南部総合県民局 県土整備部 (美波)

横断図(2) S=1:100


(西防波堤)

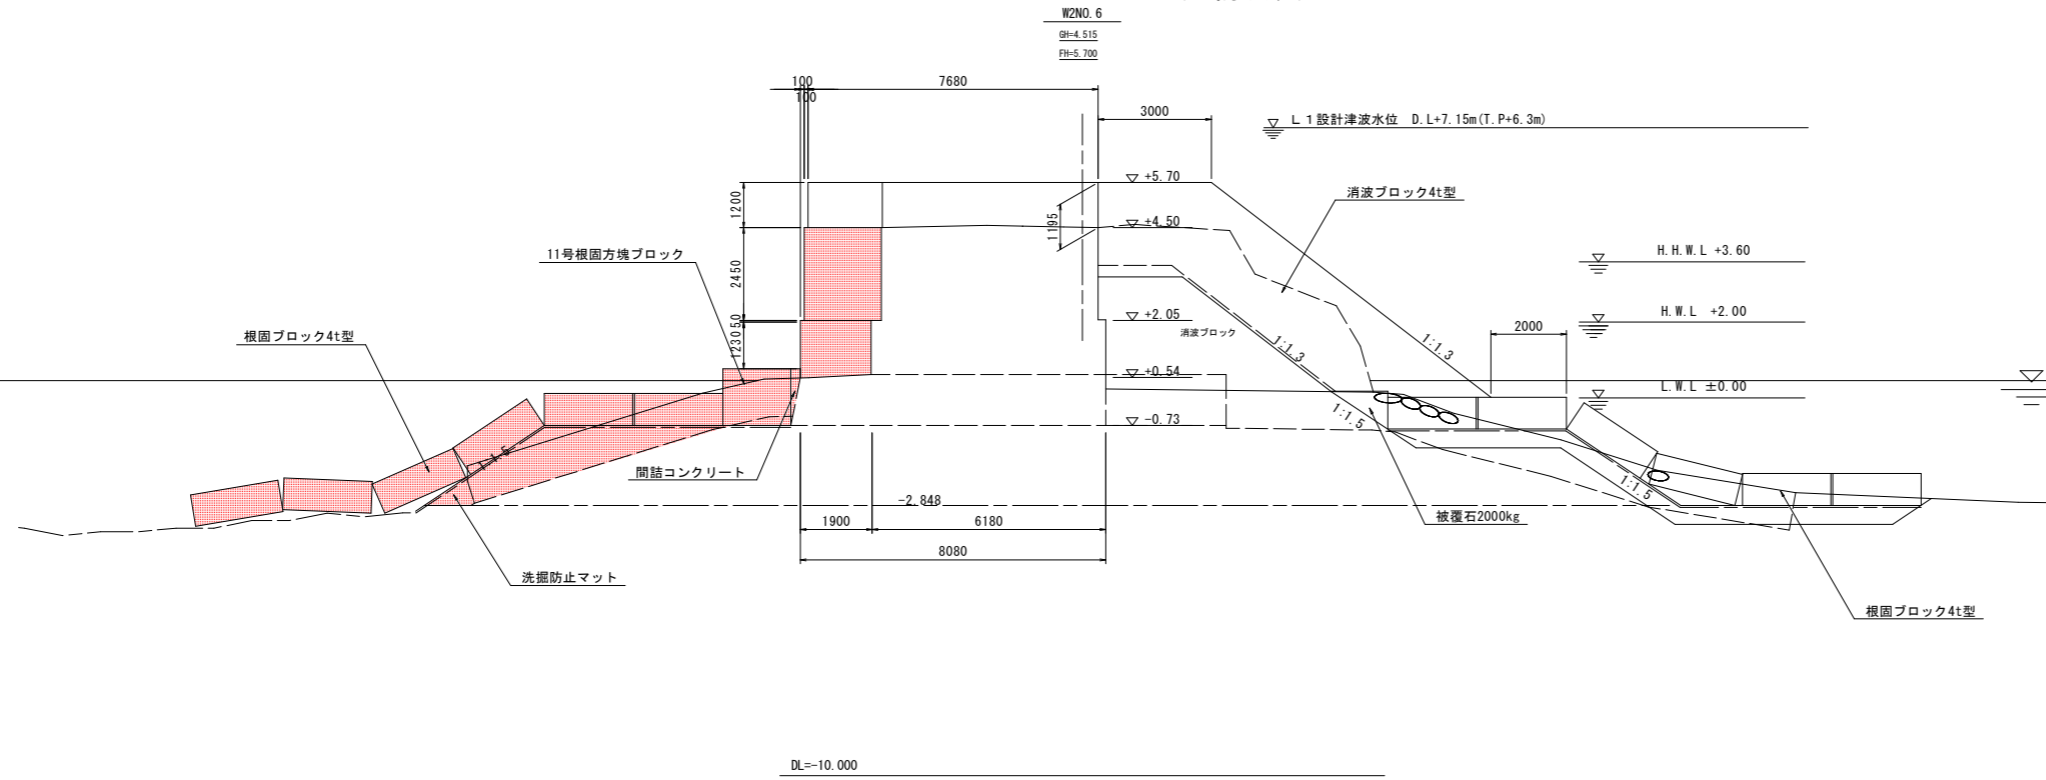

名称	規格	区分	単位	左側	右側
掘削	礫	陸上潮待	m3	-	-
	礫	水中潮待	m3	-	-
	礫	水中	m3	-	2.4
均し	礫	水中	m3	-	-
	撤去 4t	陸上	m3	-	11.5
	据付 4t	水中	m3	-	0.4
消波工	撤去 4t	陸上	m3	-	11.5
	据付 4t	陸上	m3	-	22.4
	据付 4t	水中	m3	-	1.7
構造物取り壊し	チップング	陸上	m2	-	11.5
基礎捨石撤去	10~200kg	水中	m3	0.3	0.6
被覆石撤去	2 t	水中	m3	8.9	9.4
基礎捨石	10~200kg	水中	m3	5.8	7.0
同上本均し	±5cm	水中	m2	-	-
同上荒均し	±50cm	水中	m2	10.6	14.7
被覆石	2 t	水中潮待	m3	-	0.2
同上	水中	m3	-	-	0.5
同上荒均し	±50cm	水中潮待	m2	-	1.7
上部コンクリート	σck=18N/mm2	陸上潮待 ~+2.00	m3	-	2.67
		陸上 +2.00 ~+2.05	m3	-	0.09
		陸上 +2.05 ~+4.50	m3	-	5.00
		陸上 +4.50 ~+5.70	m3	-	9.01
同上 型枠	鋼製型枠	陸上潮待 ~+2.00	m2	-	1.23
		陸上 +2.00 ~+2.05	m2	-	0.05
		陸上 +2.05 ~+4.50	m3	-	2.45
		陸上 +4.50 ~+5.70	m2	-	2.40
間詰コンクリート	σck=30N/mm2	水中	m3	-	0.16

平成25年11月 2日 AM11:18

NO. 6

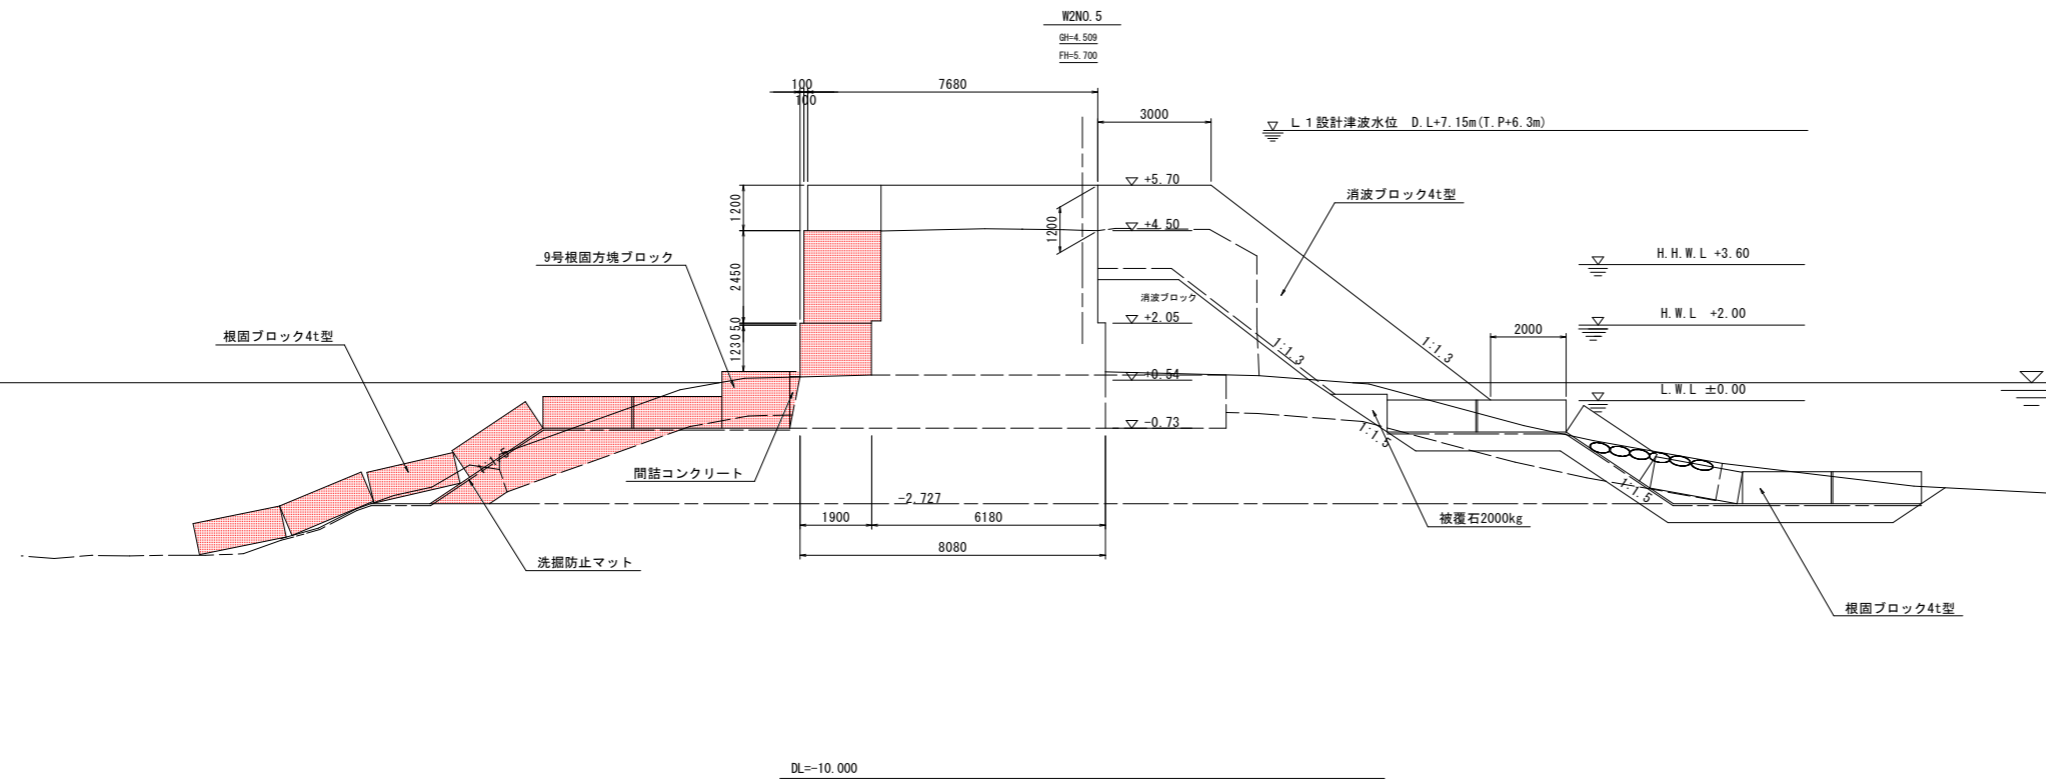

名称	規格	区分	単位	左側	右側
掘削	礫	陸上潮待	m3	-	-
	礫	水中潮待	m3	-	-
	礫	水中	m3	1.9	7.6
均し	礫	水中	m3	-	-
	撤去 4t	陸上	m3	-	6.8
	据付 4t	水中	m3	-	-
消波工	撤去 4t	陸上	m3	-	22.6
	据付 4t	陸上	m3	-	1.8
	据付 4t	水中	m3	-	-
構造物取り壊し	チップング	陸上	m2	-	11.4
基礎捨石撤去	10~200kg	水中	m3	0.7	1.3
被覆石撤去	2 t	水中	m3	8.1	9.2
基礎捨石	10~200kg	水中	m3	4.4	7.0
同上本均し	±5cm	水中	m2	-	-
同上荒均し	±50cm	水中	m2	10.1	14.7
被覆石	2 t	水中潮待	m3	-	0.2
同上	水中	m3	-	-	0.5
同上荒均し	±50cm	水中潮待	m2	-	1.7
上部コンクリート	σck=18N/mm2	陸上潮待 ~+2.00	m3	-	2.64
		陸上 +2.00 ~+2.05	m3	-	0.09
		陸上 +2.05 ~+4.50	m3	-	4.98
		陸上 +4.50 ~+5.70	m3	-	9.08
同上 型枠	鋼製型枠	陸上潮待 ~+2.00	m2	-	1.23
		陸上 +2.00 ~+2.05	m2	-	0.05
		陸上 +2.05 ~+4.50	m3	-	2.45
		陸上 +4.50 ~+5.70	m2	-	2.40
間詰コンクリート	σck=30N/mm2	水中	m3	-	0.19

平成25年11月 2日 AM11:10

NO. 5


工事名	R2 波土 由岐漁港 (由岐地区) 美波・西由岐 西防波堤補強工事		
路線名等	由岐漁港 (由岐地区)		
工事箇所	海部郡美波町西由岐		
図面名	横断図(2)		
縮尺	1:100	図面番号	5 / 15
会社名			
事業者名	徳島県南部総合県民局 県土整備部 (美波)		

本體工構造図

(西防波堤)


本 体 工
S=1:100

A-6

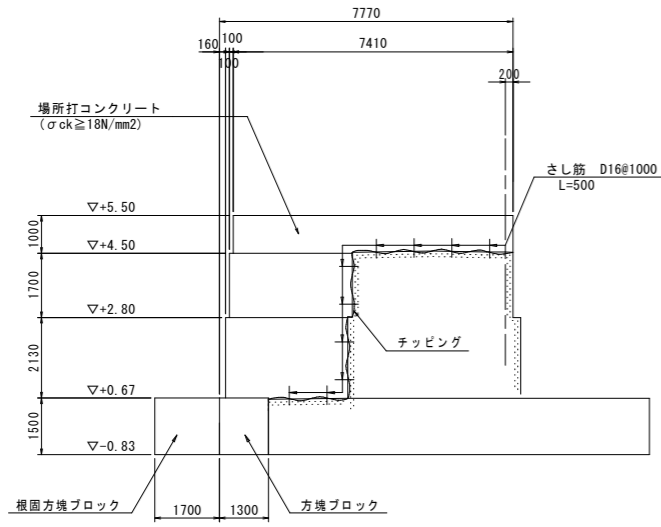


DL=-5.000

A-7-1

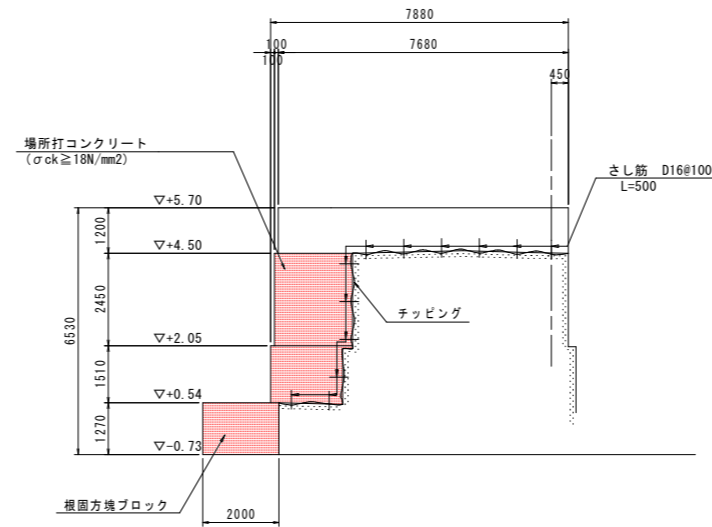

DL=-5.000

A-7-2

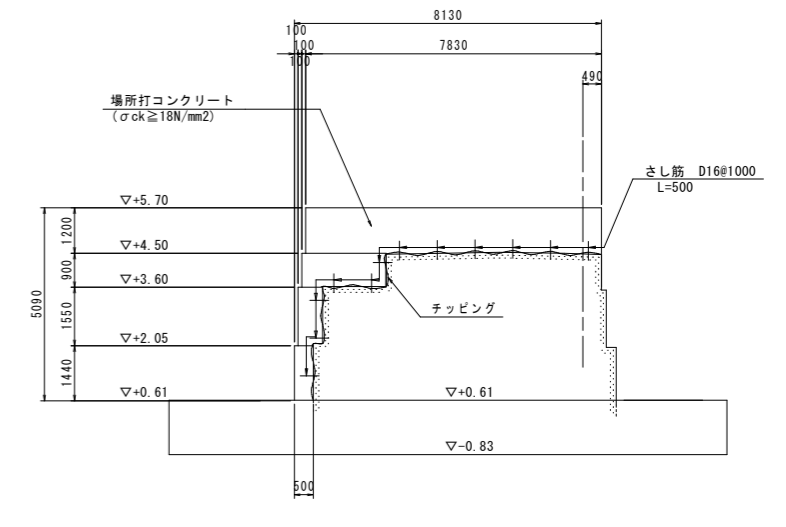


DL=-5.000

さし筋詳細図

S=1:5

D16 × 500

縦断方向 @1.0m

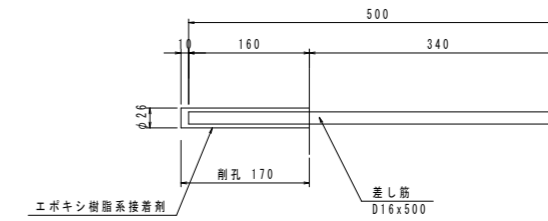


工事名	R2波土 由岐漁港 (由岐地区) 美波・西由岐 西防波堤補強工事		
路線名等	由岐漁港 (由岐地区)		
工事箇所	海部郡美波町西由岐		
図面名	本體工構造図		
縮尺	1:100	図面番号	6 / 15
会社名			
事業者名	徳島県南部総合県民局 県土整備部 (美波)		


根固方塊ブロック構造図(1) S=1:50

5号根固方塊ブロック


断面図

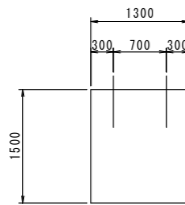


側面図

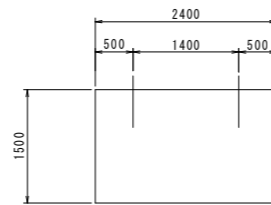

平面図

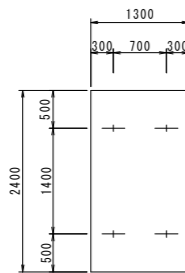


吊鉄筋詳細図 S=1:20

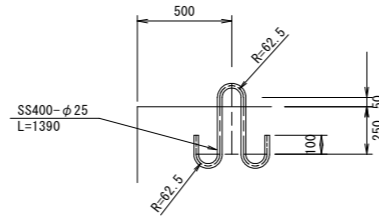


1個当たり				
名称	規格	区分	単位	5号根固方塊
コンクリート	$\sigma_{ck}=18N/mm^2$	陸上	m ³	4.680
型枠		陸上	m ²	11.10
足場工	枠組足場		掛m ²	-
ベースコンクリート	$\sigma_{ck}=18N/mm^2$		m ³	0.312
同型枠			m ²	0.74
ルーフィング			m ²	3.12
吊り鉄筋	φ25(SS-400)		kg	21
1基質量			t	10.79
製作個数			個	2

6号根固方塊ブロック


断面図

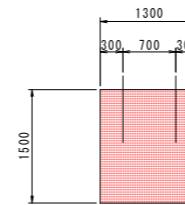


側面図

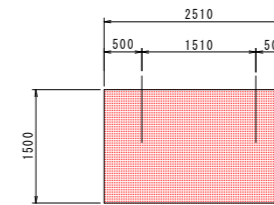

平面図

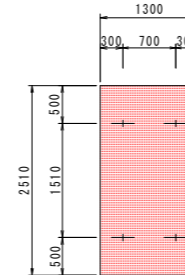

吊鉄筋詳細図 S=1:20

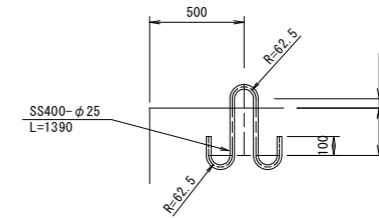


1個当たり				
名称	規格	区分	単位	6号根固方塊
コンクリート	$\sigma_{ck}=18N/mm^2$	陸上	m ³	4.895
型枠		陸上	m ²	11.43
足場工	枠組足場		掛m ²	-
ベースコンクリート	$\sigma_{ck}=18N/mm^2$		m ³	0.326
同型枠			m ²	0.76
ルーフィング			m ²	3.26
吊り鉄筋	φ25(SS-400)		kg	21
1基質量			t	11.28
製作個数			個	1

工事名	R2波土 由岐漁港(由岐地区) 美波・西由岐 西防波堤補強工事		
路線名等	由岐漁港(由岐地区)		
工事箇所	海部郡美波町西由岐		
図面名	根固方塊ブロック構造図(1)		
縮尺	図示	図面番号	7 / 15
会社名			
事業者名	徳島県南部総合県民局 県土整備部(美波)		


根固方塊ブロック構造図(2) S=1:50

7号根固方塊ブロック


断面図

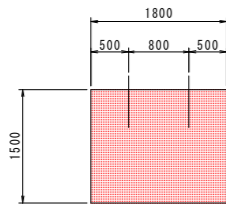


側面図

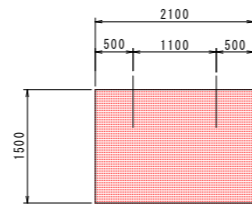

平面図

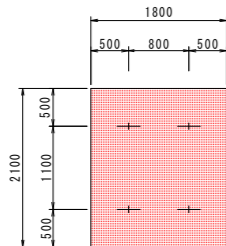


吊鉄筋詳細図 S=1:20

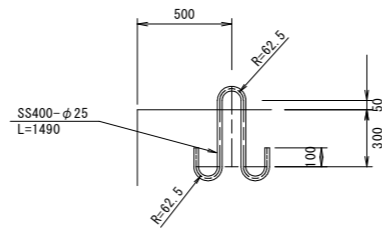


1個当たり				
名称	規格	区分	単位	7号根固方塊
コンクリート	$\sigma_{ck}=18N/mm^2$	陸上	m ³	5.670
型枠		陸上	m ²	11.70
足場工	枠組足場		掛m ²	-
ベースコンクリート	$\sigma_{ck}=18N/mm^2$		m ³	0.378
同型枠			m ²	0.78
ルーフィング			m ²	3.78
吊り鉄筋	φ25(SS-400)		kg	23
1基質量			t	13.06
製作個数			個	6

8号根固方塊ブロック


断面図

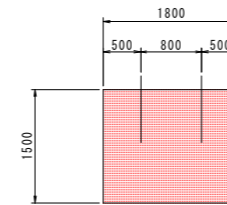


側面図

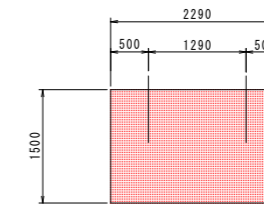

平面図

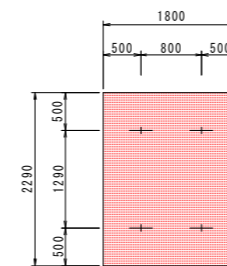

吊鉄筋詳細図 S=1:20

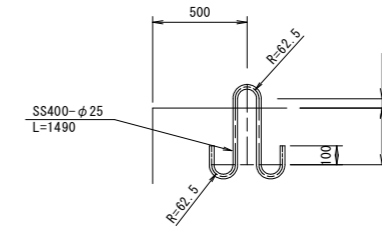


1個当たり				
名称	規格	区分	単位	8号根固方塊
コンクリート	$\sigma_{ck}=18N/mm^2$	陸上	m ³	6.183
型枠		陸上	m ²	12.27
足場工	枠組足場		掛m ²	-
ベースコンクリート	$\sigma_{ck}=18N/mm^2$		m ³	0.412
同型枠			m ²	0.82
ルーフィング			m ²	4.12
吊り鉄筋	φ25(SS-400)		kg	23
1基質量			t	14.25
製作個数			個	1

工事名	R2波土 由岐漁港(由岐地区) 美波・西由岐 西防波堤補強工事		
路線名等	由岐漁港(由岐地区)		
工事箇所	海部郡美波町西由岐		
図面名	根固方塊ブロック構造図(2)		
縮尺	図示	図面番号	8 / 15
会社名			
事業者名	徳島県南部総合県民局 県土整備部(美波)		


根固方塊ブロック構造図(3) S=1:50

9号根固方塊ブロック


断面図

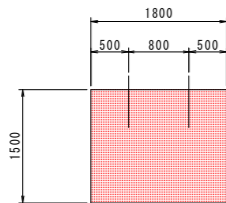


側面図

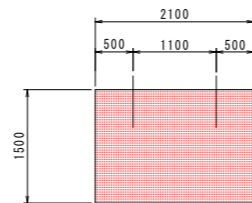

平面図

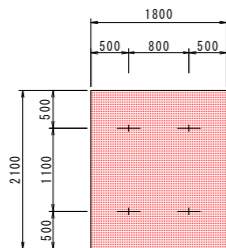


吊鉄筋詳細図 S=1:20

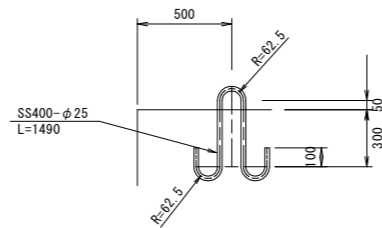


1個当たり				
名称	規格	区分	単位	9号根固方塊
コンクリート	$\sigma_{ck}=18N/mm^2$	陸上	m ³	5.670
型枠		陸上	m ²	11.70
足場工	枠組足場		掛m ²	-
ベースコンクリート	$\sigma_{ck}=18N/mm^2$		m ³	0.378
同型枠			m ²	0.78
ルーフィング			m ²	3.78
吊り鉄筋	φ25(SS-400)		kg	23
1基質量			t	13.06
製作個数			個	7

10号根固方塊ブロック


断面図

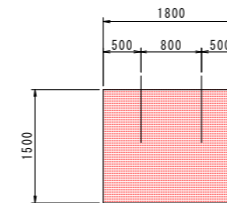


側面図

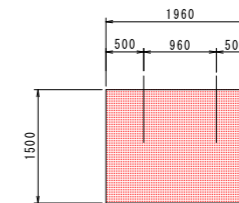

平面図

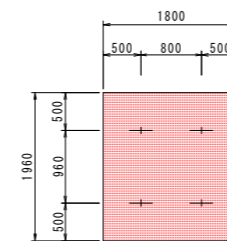

吊鉄筋詳細図 S=1:20

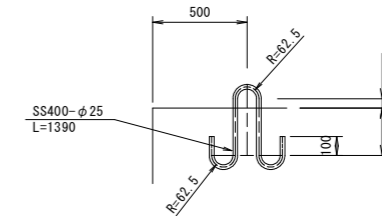


1個当たり				
名称	規格	区分	単位	10号根固方塊
コンクリート	$\sigma_{ck}=18N/mm^2$	陸上	m ³	5.292
型枠		陸上	m ²	11.28
足場工	枠組足場		掛m ²	-
ベースコンクリート	$\sigma_{ck}=18N/mm^2$		m ³	0.353
同型枠			m ²	0.75
ルーフィング			m ²	3.53
吊り鉄筋	φ25(SS-400)		kg	21
1基質量			t	12.20
製作個数			個	2

工事名	R2波土 由岐漁港(由岐地区) 美波・西由岐 西防波堤補強工事		
路線名等	由岐漁港(由岐地区)		
工事箇所	海部郡美波町西由岐		
図面名	根固方塊ブロック構造図(3)		
縮尺	図示	図面番号	9 / 15
会社名			
事業者名	徳島県南部総合県民局 県土整備部(美波)		


根固方塊ブロック構造図(4) S=1:50

11号根固方塊ブロック


断面図

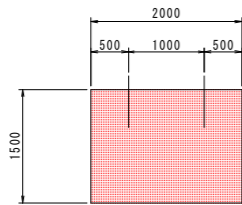


側面図

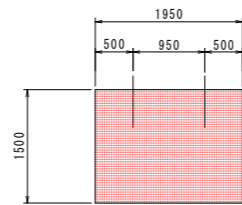

平面図

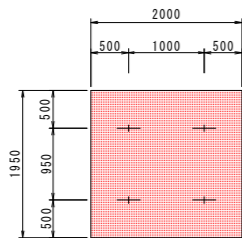


吊鉄筋詳細図 S=1:20

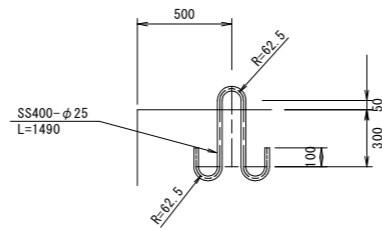


1個当たり				
名称	規格	区分	単位	11号根固方塊
コンクリート	$\sigma_{ck}=18N/mm^2$	陸上	m ³	5.850
型枠		陸上	m ²	11.85
足場工	枠組足場		掛m ²	-
ベースコンクリート	$\sigma_{ck}=18N/mm^2$		m ³	0.390
同型枠			m ²	0.79
ルーフィング			m ²	3.90
吊り鉄筋	φ25(SS-400)		kg	23
1基質量			t	13.48
製作個数			個	23

12号根固方塊ブロック


断面図

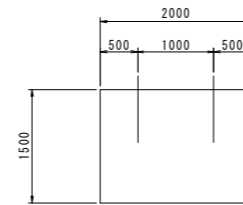


側面図

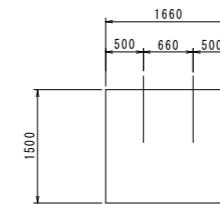

平面図

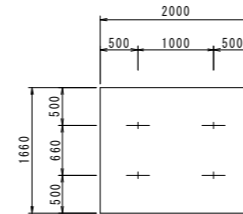


吊鉄筋詳細図 S=1:20

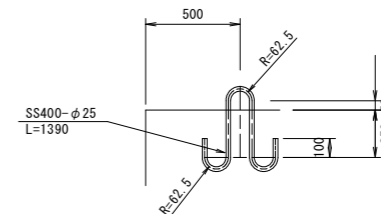

1個当たり				
名称	規格	区分	単位	12号根固方塊
コンクリート	$\sigma_{ck}=18N/mm^2$	陸上	m ³	4.980
型枠		陸上	m ²	10.98
足場工	枠組足場		掛m ²	-
ベースコンクリート	$\sigma_{ck}=18N/mm^2$		m ³	0.332
同型枠			m ²	0.73
ルーフィング			m ²	3.32
吊り鉄筋	φ25(SS-400)		kg	21
1基質量			t	11.47
製作個数			個	1

工事名	R2波土 由岐漁港(由岐地区) 美波・西由岐 西防波堤補強工事		
路線名等	由岐漁港(由岐地区)		
工事箇所	海部郡美波町西由岐		
図面名	根固方塊ブロック構造図(4)		
縮尺	図示	図面番号	10 / 15
会社名			
事業者名	徳島県南部総合県民局 県土整備部(美波)		

洗掘防止工割付図(参考図) S=1:250
西防波堤

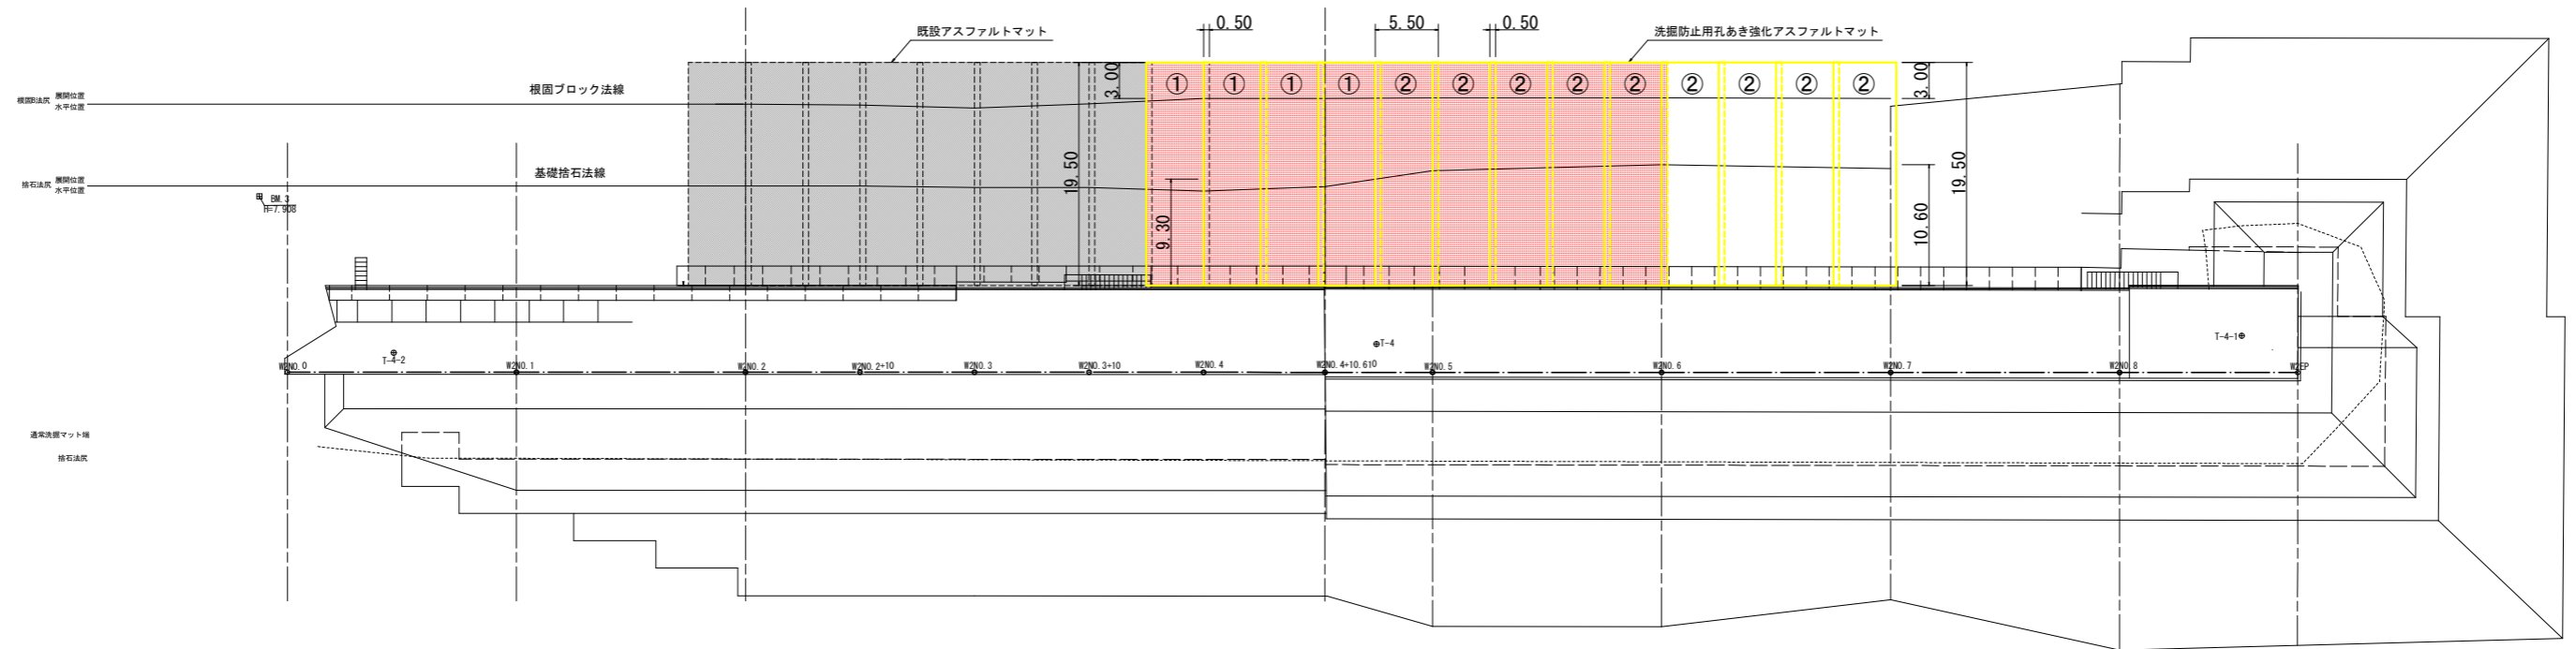


洗掘防止用孔あき強化アスファルトマット数量表

記号	種類	形状寸法 L×B×t(m)	1枚当り 面積(m ²)	1枚当り 質量(t)	枚数 (枚)	面積 (m ²)	質量 (t)
①	洗掘防止用孔あき強化アスファルトマット	19.50×5.50×0.05	107.25	11.01	4	429.00	44.04
②	洗掘防止用孔あき強化アスファルトマット	19.50×5.50×0.05	107.25	11.16	5	536.25	55.80
合計		—	—	—	9	965.25	99.84

工事名	R2波土 由岐漁港(由岐地区) 美波・西由岐 西防波堤補強工事
路線名等	由岐漁港(由岐地区)
工事箇所	海部郡美波町西由岐
図面名	洗掘防止工割付図(参考図)
縮尺	図示 図面番号 11 / 15
会社名	
事業者名	徳島県南部総合県民局 県土整備部(美波)


洗掘防止用アスファルトマット構造図 (タイプ①) u:mm

(タイプ①)

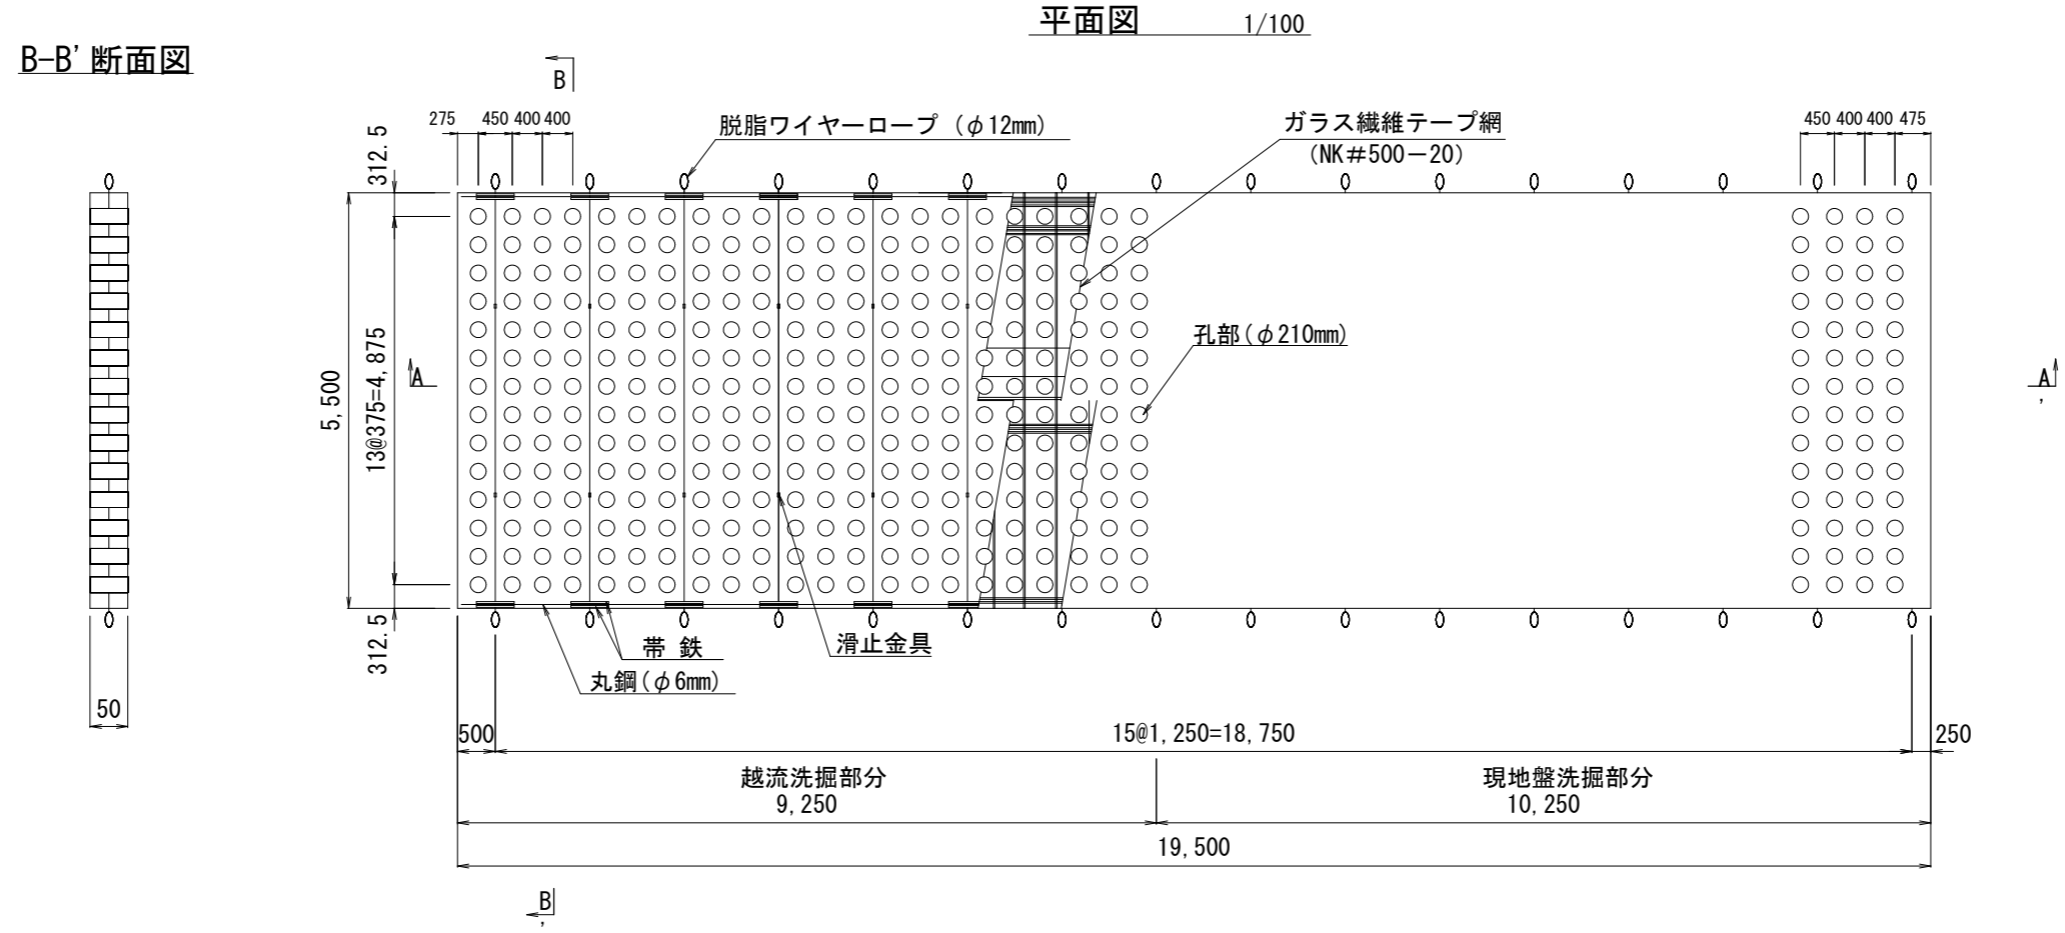




B-B' 断面図

A-A' 断面図 H:1/50, V:1/5

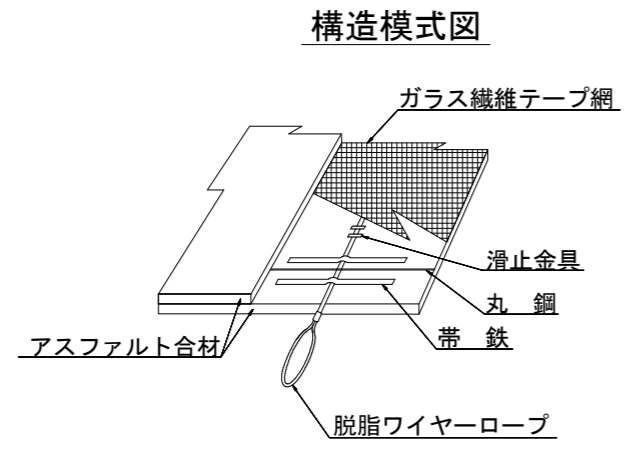

工事名	R2 渡土 由岐漁港 (由岐地区) 美波・西由岐 西防波堤補強工事		
路線名等	由岐漁港 (由岐地区)		
工事箇所	海部郡美波町西由岐		
図面名	洗掘防止用アスファルトマット構造図 (タイプ①)		
縮尺	図示	図面番号	12 / 15
会社名			
事業者名	徳島県南部総合県民局 県土整備部 (美波)		

洗掘防止用アスファルトマット構造図 (タイプ②)

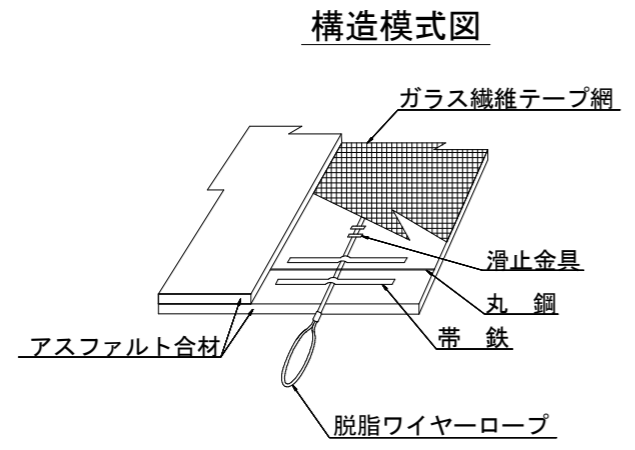
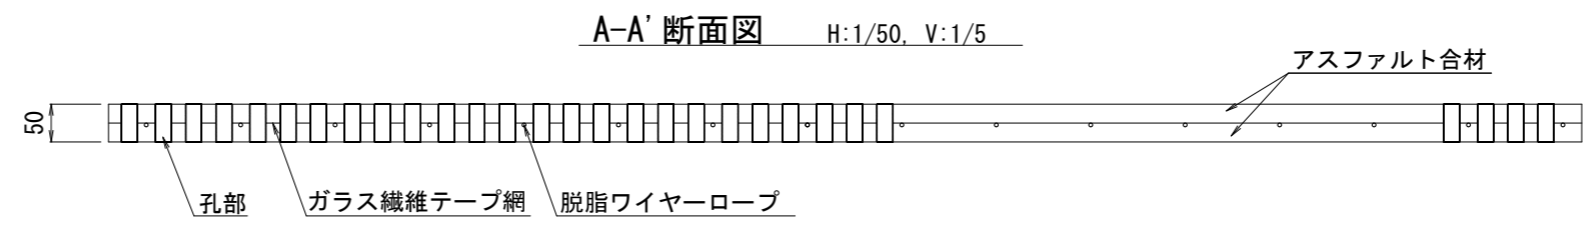
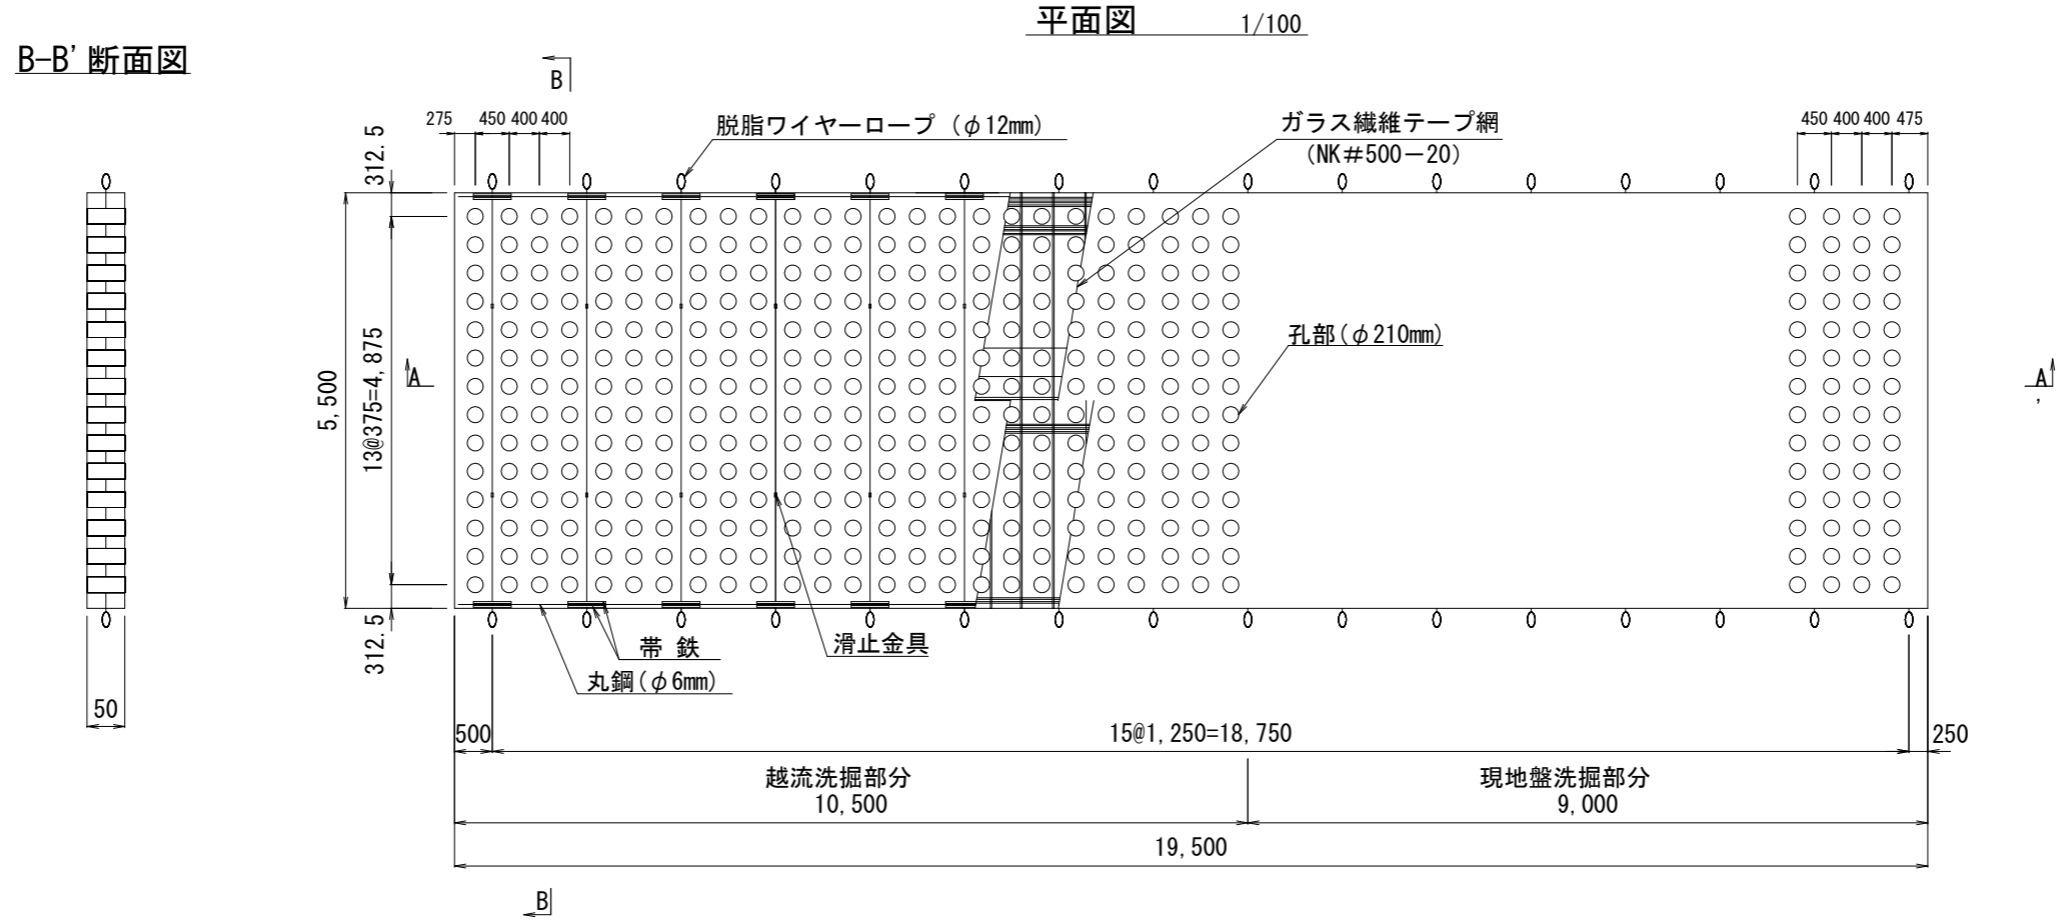


工事名	R2 波土 由岐漁港 (由岐地区) 美波・西由岐 西防波堤補強工事		
路線名等	由岐漁港 (由岐地区)		
工事箇所	海部郡美波町西由岐		
図面名	洗掘防止用アスファルトマット構造図 (タイプ②)		
縮尺	図示	図面番号	13 / 15
会社名			
事業者名	徳島県南部総合県民局 県土整備部 (美波)		

被覆ブロック 4 t 型形状寸法図 S=1:20

(参考図)

ペルメックス 4t型 形状寸法図


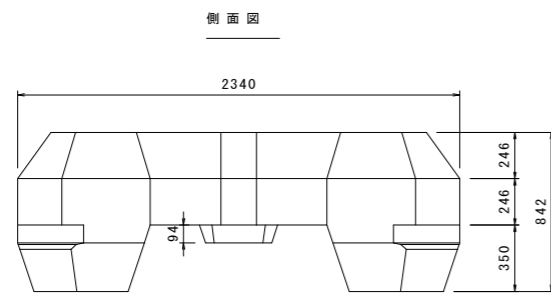
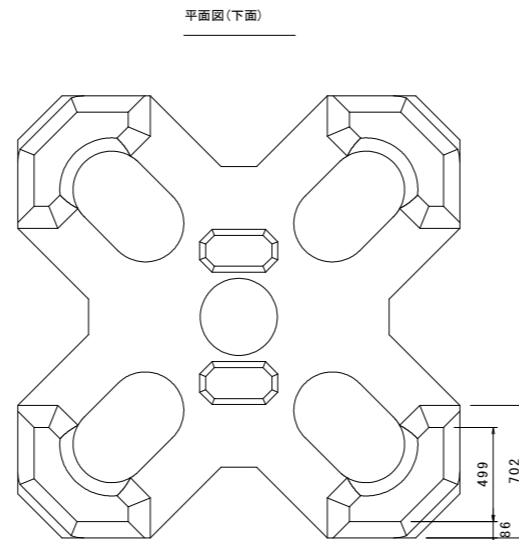
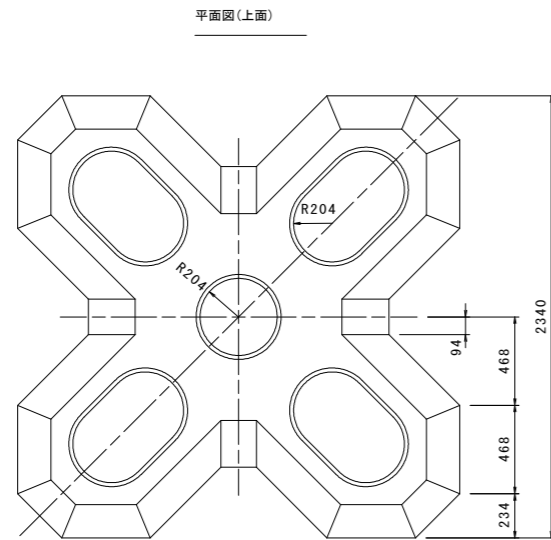


諸元表 (混成場用)


種別	(トン型)	4
質量	M (t)	4.073
重量	W (kN)	39.942
体積	V (m ³)	1.771
型枠面積	A (m ²)	15.67
基本長	L (mm)	2340
高さ	H (mm)	842
鉄筋量	(kg)	29.56

重量(kN)=9.80665×質量(t)

ペルメックス 4t型 配筋図

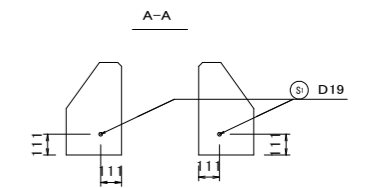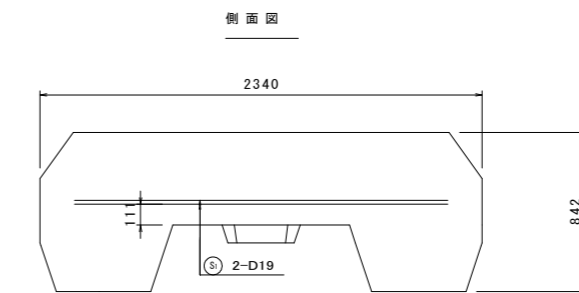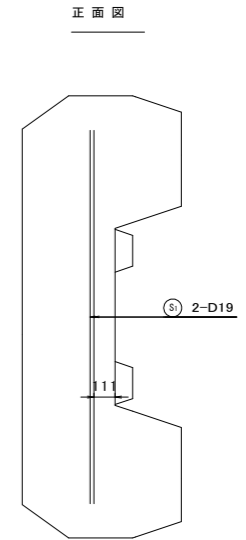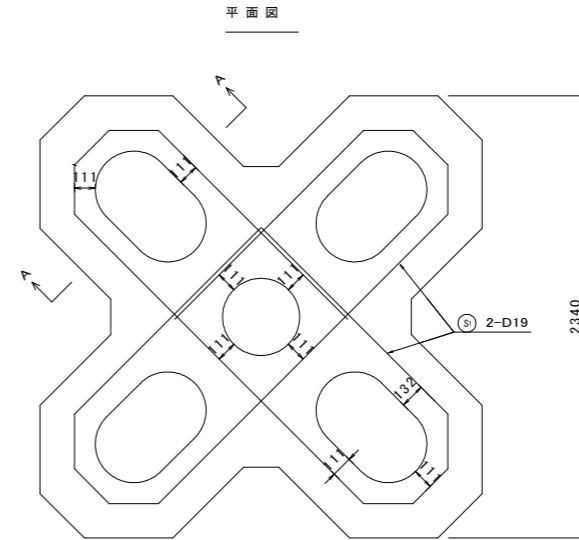

ペルメックス 4t型 鉄筋加工図

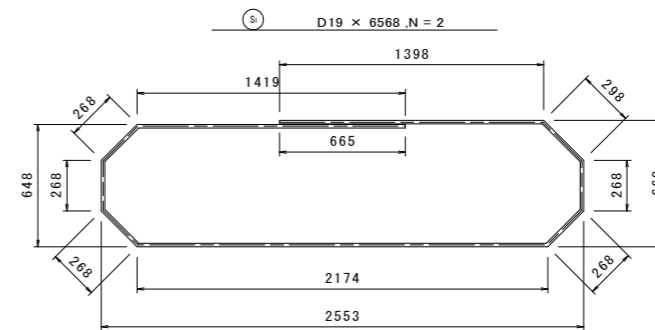


鉄筋番号	鋼材材質	鉄筋公称径 (mm)	鉄筋長 (mm)	部材数	各部材の鉄筋本数	鉄筋総数	総延長 (mm)
S ₁	SD345	19	6568	1	2	2	13136


注1 鉄筋長は、鉄筋中心線寸法に基づいて算出。
 注2 鉄筋の曲げ加工寸法表示は、2009年改訂版「土木製図基準」に準拠する。
 注3 鉄筋寸法は、外形寸法を示す。

工事名	R2 波土 由岐漁港 (由岐地区) 美波・西由岐 西防波堤補強工事		
路線名等	由岐漁港 (由岐地区)		
工事箇所	海部郡美波町西由岐		
図面名	被覆ブロック 4 t 型形状寸法図 (参考図)		
縮尺	図示	図面番号	14 / 15
会社名			
事業者名	徳島県南部総合県民局 県土整備部 (美波)		

防砂堤改良図 (参考図)

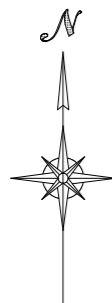


平面図 S=1:200

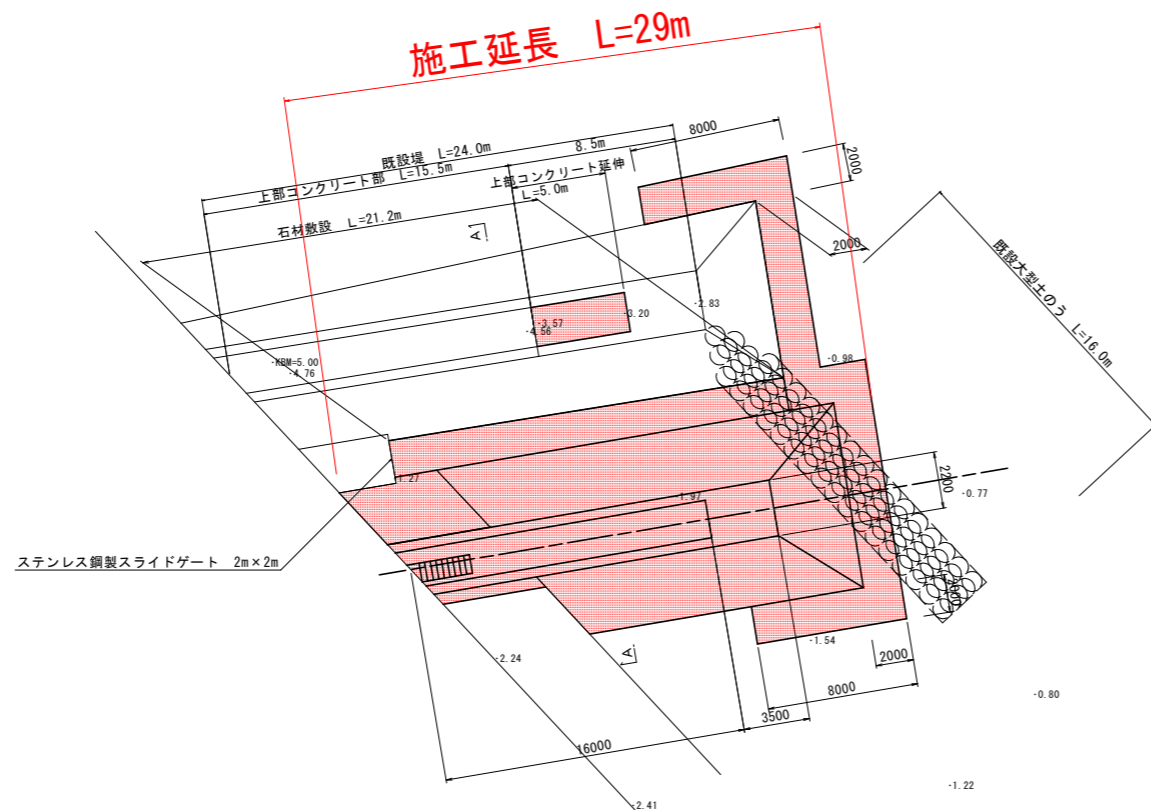


数量表

名称	規格	区分	単位	数量
掘削	土砂	陸上潮待	m3	216
吸出し防止シート	港湾用		m2	221
基礎捨石	0.2~1.0t 流用	陸上潮待	m3	37
基礎捨石	10kg~200kg 購入	陸上潮待	m3	149
同上均し		陸上潮待	m2	184
被覆石(底部)	1t 流用	陸上潮待	m3	59
同上均し(底部)		陸上潮待	m2	79
被覆石	1t 流用	陸上	m3	180
同上均し		陸上	m2	240
石材敷設	1t 流用	陸上潮待	m3	32
同上均し		陸上潮待	m2	42
間詰コンクリート	18-8-25BB	陸上	m3	19
上部コンクリート	18-8-40BB	陸上	m3	42
"型枠		陸上	m2	42
"目地材	t=10mm	陸上	m2	2
階段コンクリート	18-8-40BB	陸上	m3	2.97
"型枠		陸上	m2	7.8
差筋A	D16 x 500, SD345	0.78Kg/本	本	10
差筋B	D22 x 800, SD345	2.43Kg/本	本	32
既設大型土のう撤去			袋	197


縦断面図 (B-B) S=1:100

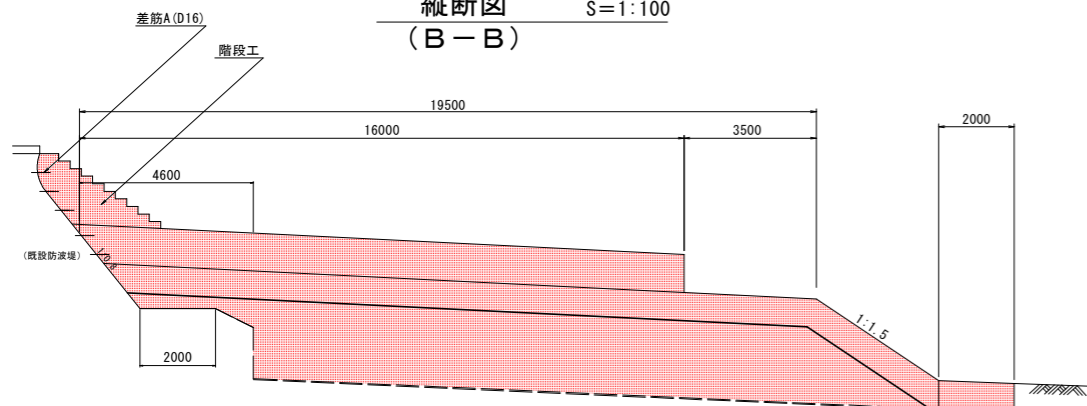

断面図 (A-A) S=1:100

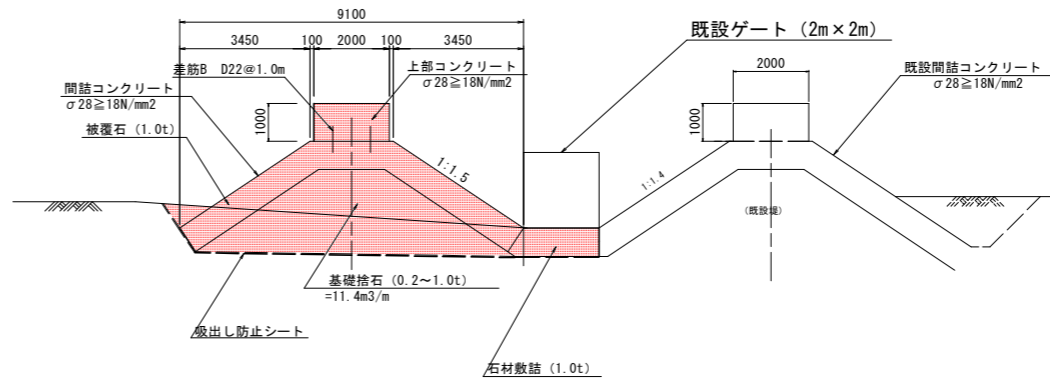

差筋A詳細図 S=1:10

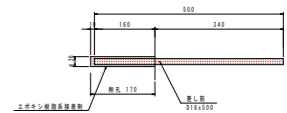

工事名	R2 波士 由岐漁港 (由岐地区) 美波・西由岐 西防波堤補強工事		
路線名等	由岐漁港 (由岐地区)		
工事箇所	海部郡美波町西由岐		
図面名	防砂堤改良図 (参考図)		
縮尺	図示	図面番号	15 / 15
会社名			
事業者名	徳島県南部総合県民局 県土整備部 (美波)		

※地盤線は推定であるため、起工測量及び試験掘削等の結果により監督員と協議をおこなうものとする。